ИНДИВИДЧАЛЬНЫЙ ПРЕДПРИНИМАТЕЛЬ ВОЛОСНИКОВ ВЛАДИМИР ПАВЛОВИЧ

CPO №MPП-0769-2017-862202893978-01

Заказчик : Югорский фонд капитального ремонта многоквартирных домов

Проектная документация на объект:

"Капитальный ремонт общего имущества многоквартирного жилого дома, расположенного по адресу: г. Югорск, ул. Железнодорожная, д. №37"

> Раздел 5.3 "Система водоотведения" 460.7.20-ПИР – ВО

> > Tom 5.3

ИНДИВИДЧАЛЬНЫЙ ПРЕДПРИНИМАТЕЛЬ ВОЛОСНИКОВ ВЛАДИМИР ПАВЛОВИЧ

CPO №MPΠ-0769-2017-862202893978-01

Заказчик : Югорский фонд капитального ремонта многоквартирных домов

Проектная документация на объект:

"Капитальный ремонт общего имущества многоквартирного жилого дома, расположенного по адресу: г. Югорск, ул. Железнодорожная, д. №37"

Раздел 5.3 "Система водоотведения"

460.7.20-ПИР - BO

Tom 5.3

Индивидуальный предприниматель

Волосников В.П.

Содержание раздела

Обозначение	Наименование	Примечание
460.7.20-ПИР-ВО.С	Содержание раздела	2
460.7.20-ПИР-СП	Содержание проекта	3
460.7.20-ПИР-ВО.ТЧ	Текстовая часть	4
460.7.20-ПИР-ВО	План подвала с сетями водоотведения в осях "А-Г"; "1-6"	5
460.7.20-ПИР-ВО	План подвала с сетями водоотведения в осях "А-Г"; "6-11"	6
460.7.20-ПИР-ВО	План первого этажа с сетями водоотведения в осях	7
	"A-Г"; "1-6"	
460.7.20-ПИР-ВО	План первого этажа с сетями водоотведения в осях	8
	"A-Г"; "6-11"	
460.7.20-ПИР-ВО	План типового этажа с сетями водоотведения в осях	9
	"A-Г"; "1-6"	
460.7.20-ПИР-ВО	План типового этажа с сетями водоотведения в осях	10
	"A-Г"; "6-11"	
460.7.20-ПИР-ВО	Схема системы К1 ниже отм. +0,000. Схема системы К1	11
	выше отм. +0,000	
460.7.20-ПИР-ВО	Узел выпуска канализации	12
460.7.20-ПИР-ВО	Узел выпуска канализации	13
460.7.20-ПИР-ВО	Вертикальное крепление к стене трубопровода	14
	канализации	
460.7.20-ПИР-ВО	Узел прохода стояка K1 через кровлю	15
460.7.20-ПИР-ВО.С	Спецификация оборудования, материалов и изделий	

Взам. инв.										
дата							460.7.20-ПИР-В	0.C		
							"Капитальный ремонт общего имущество" дома, расположенного			о жилого
Подп.	Изм.	Кол.уч.	/lucm	N°док.	Подп	Дата	г. Югорск, ул. Железнодор			
	Разро	1δ.	Семен	ιοβ	AP	12.19		Стадия	/lucm	Листов
Л.							Система водоотведения	П	1	
подл.	ГИП		Солод	овник	Blyst-	12.19		"	'	
ŝ					,		6.2			
Инв.							Содержание раздела	ИП	Волосник	ов В.П
ξ	Н.кон	mp	Солод	овник	Blyer	12.19				
					•				4	M. (Ruusa)

Состав томов проектной документации

Номер тома	Обозначение	Наименование	Приме- чание
-	460.2.20-ПИР-ОБ	Обследование	
5.2	460.2.20-ПИР-СВ	Система водоснабжения	
5.3	460.2.20-ПИР-ВО	Система водоотведения	
5.4	460.2.20-ПИР-ОВ	Отопление, вентиляция и кондиционирование воздуха,	
		тепловые сети	
6	460.2.20-ПИР-ПОКР	Проект организации капитального ремонта	
11	460.2.20-ПИР-СМ	Смета на капитальный ремонт	

Взам. инв. №											
дата								460.7.20-ПИР-0	ΞΠ		
								"Капитальный ремонт общего имущество" дома, расположенного			о жилого
Подп.	ŀ	Изм.	Кол.уч.	/lucm	N°∂ок.	Подп	Дата	г. Югорск, ул. Железнодор			
		Разро	ιδ.	Семен	οβ	AP.	12.19		Стадия	/lucm	Листов
٦.								Система водоотведения	П	1	
подл.		ГИП		Солод	овник	Blys.	12.19		''	'	
Инв. №								Содержание проекта	ИП Волосников В.П.		
ξ		Н.коні	mp	Солод	овник	Blight	12.19				77 (KANSU)

Ремонт системы хозяйственно-бытовой канализации

Проектом предусматривается демонтаж существующей системы хозяйственно - бытовой канализации. Отведение хозяйственно - бытовых сточных вод от реконструируемого здания выполняется по проектируемому выпускам хозяйственно - бытовой канализации в существующие внутриплощадочные сети хозяйственно - бытовой канализации.

Проектом предусматривается прокладка внутренней системы хозяйственно – бытовой канализации. Прокладка магистральных отводящих трубопроводов системы хозяйственно – бытовой канализации выполняется из канализационных трубопроводов НПВХ выполненных по ТУ 2248-057-72311668-2007. Прокладка стояков системы хозяйственно – бытовой канализации выполняется из канализационных полипропиленовых труб для внутренней канализации выполненных по ГОСТ 32414-2013.

Для обеспечения прочистки системы проектом предусматривается установка ревизий и прочисток . Установка ревизий на стояках системы хозяйственно-бытовой канализации выполнятся на высоте 1м. от уровня чистого пола этажа.

Уклоны трубопроводов для системы хозяйствеенно-бытовой канализации составляют 0,02.


Для обеспечения вентиляции сети выполнить вывод вентиляционной части стояка системы хзяйственно-бытовой канализации выше уровня кровли.


После прокладки трубопроводов системы хозяйственно-бытовой канализации выполнить промывку трубопроводов.


Монтаж вести в соответствии с требованиям СП 73.13330.2012 "Внутренние санитарно-технические системы здания. Актуализированная редакция СНиП 3.05.07-82".


Отметки трубопроводов и потребность в материалах уточнить по месту.


Взам. инв. №										
дата							460.7.20-ПИР-ВО).T4		
							"Капитальный ремонт общего имущество			о жилого
Подп.							дома, расположенного			
			/lucm	N°∂ок.	Подп	Дата	г. Югорск, ул. Железнодор	ожния, о.	N= 3 t	
	Разро	1δ.	Семен	ιοβ	AB	12.19		Стадия	/lucm	Листов
-							Система водоотведения		4	
подл.	ГИП		Солод	овник	Bleger	12.19		П	I	
°							_			
Инв.							Текстовая часть	ИΠ	Волоснико	ъв В.П.
ξ	Н.кон	mp	Солод	овник	Blight	12.19				
					,			<u> </u>	Формал /	1 / /

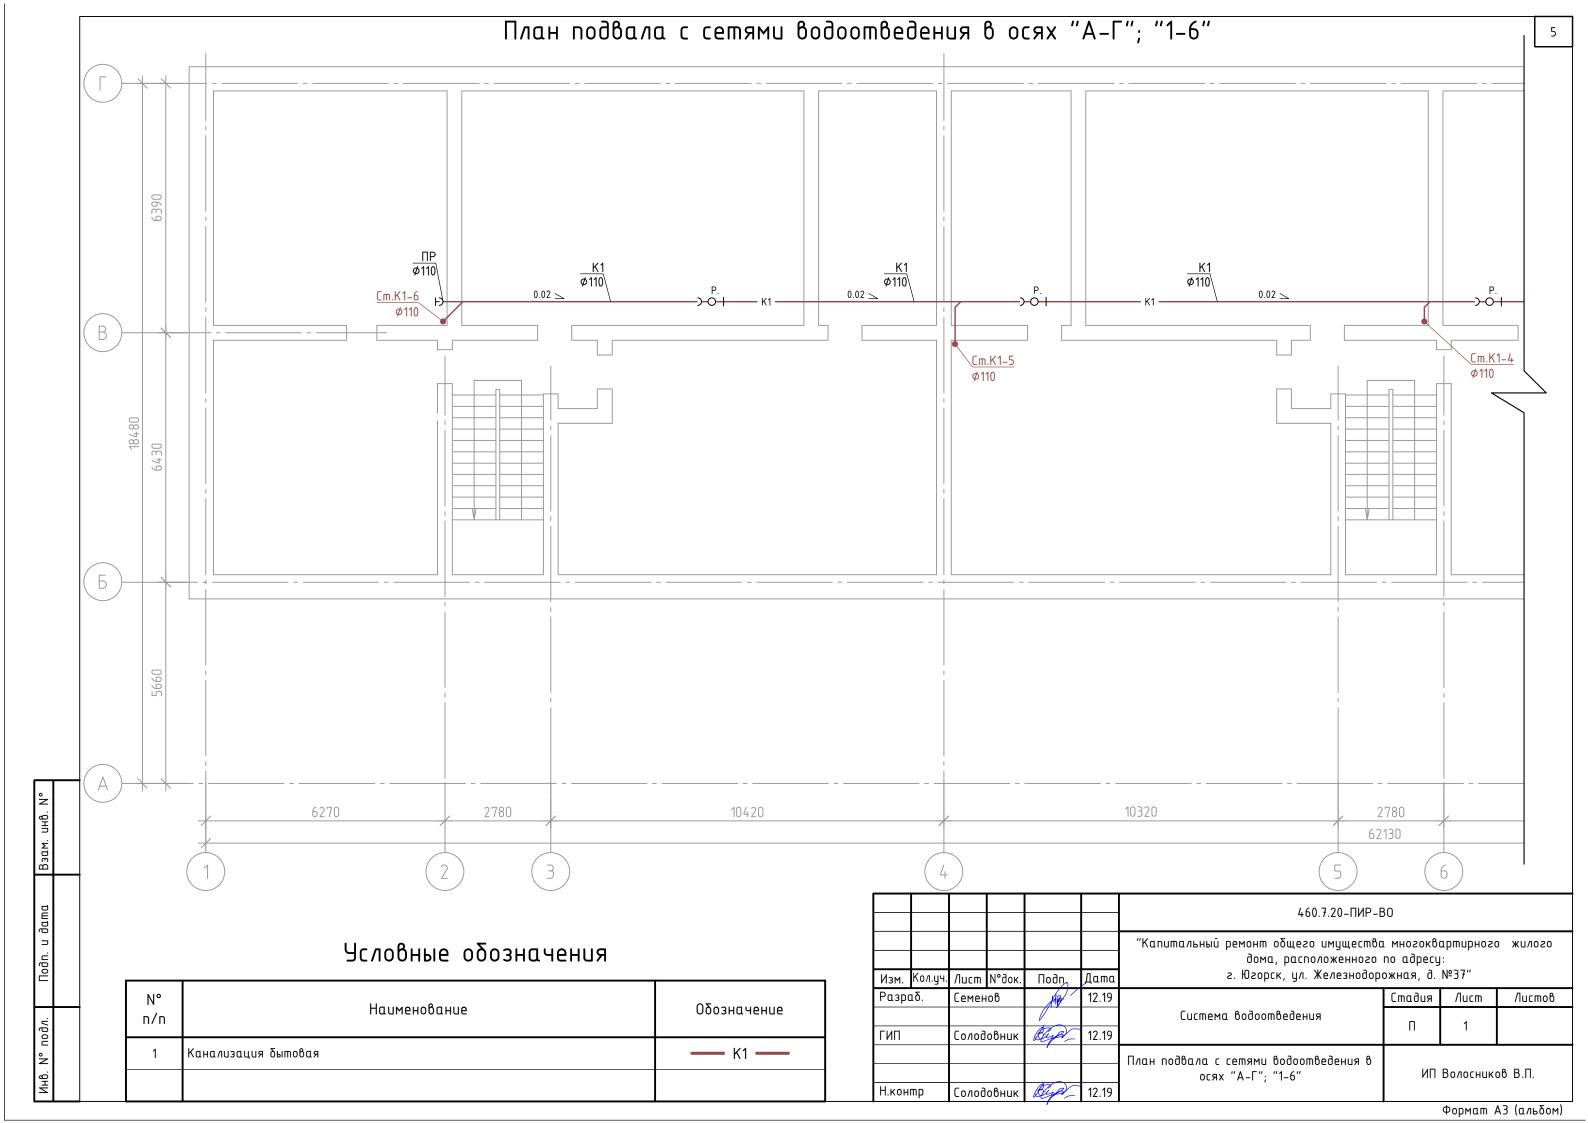


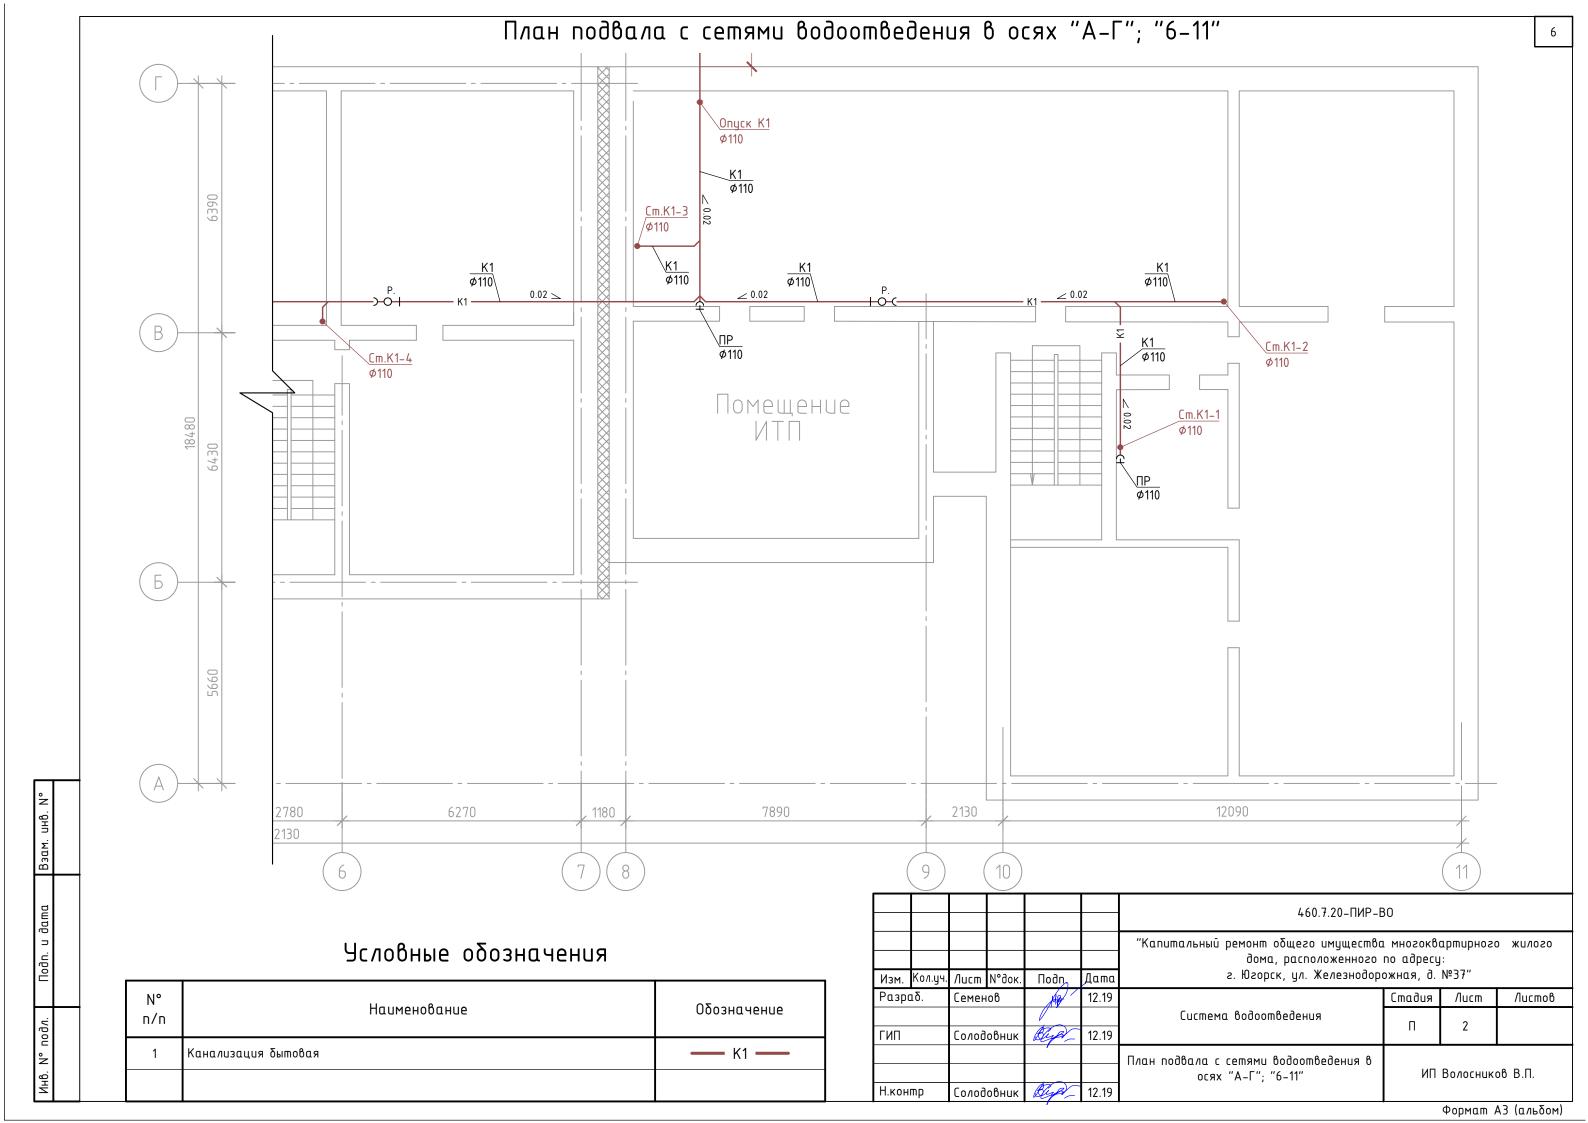


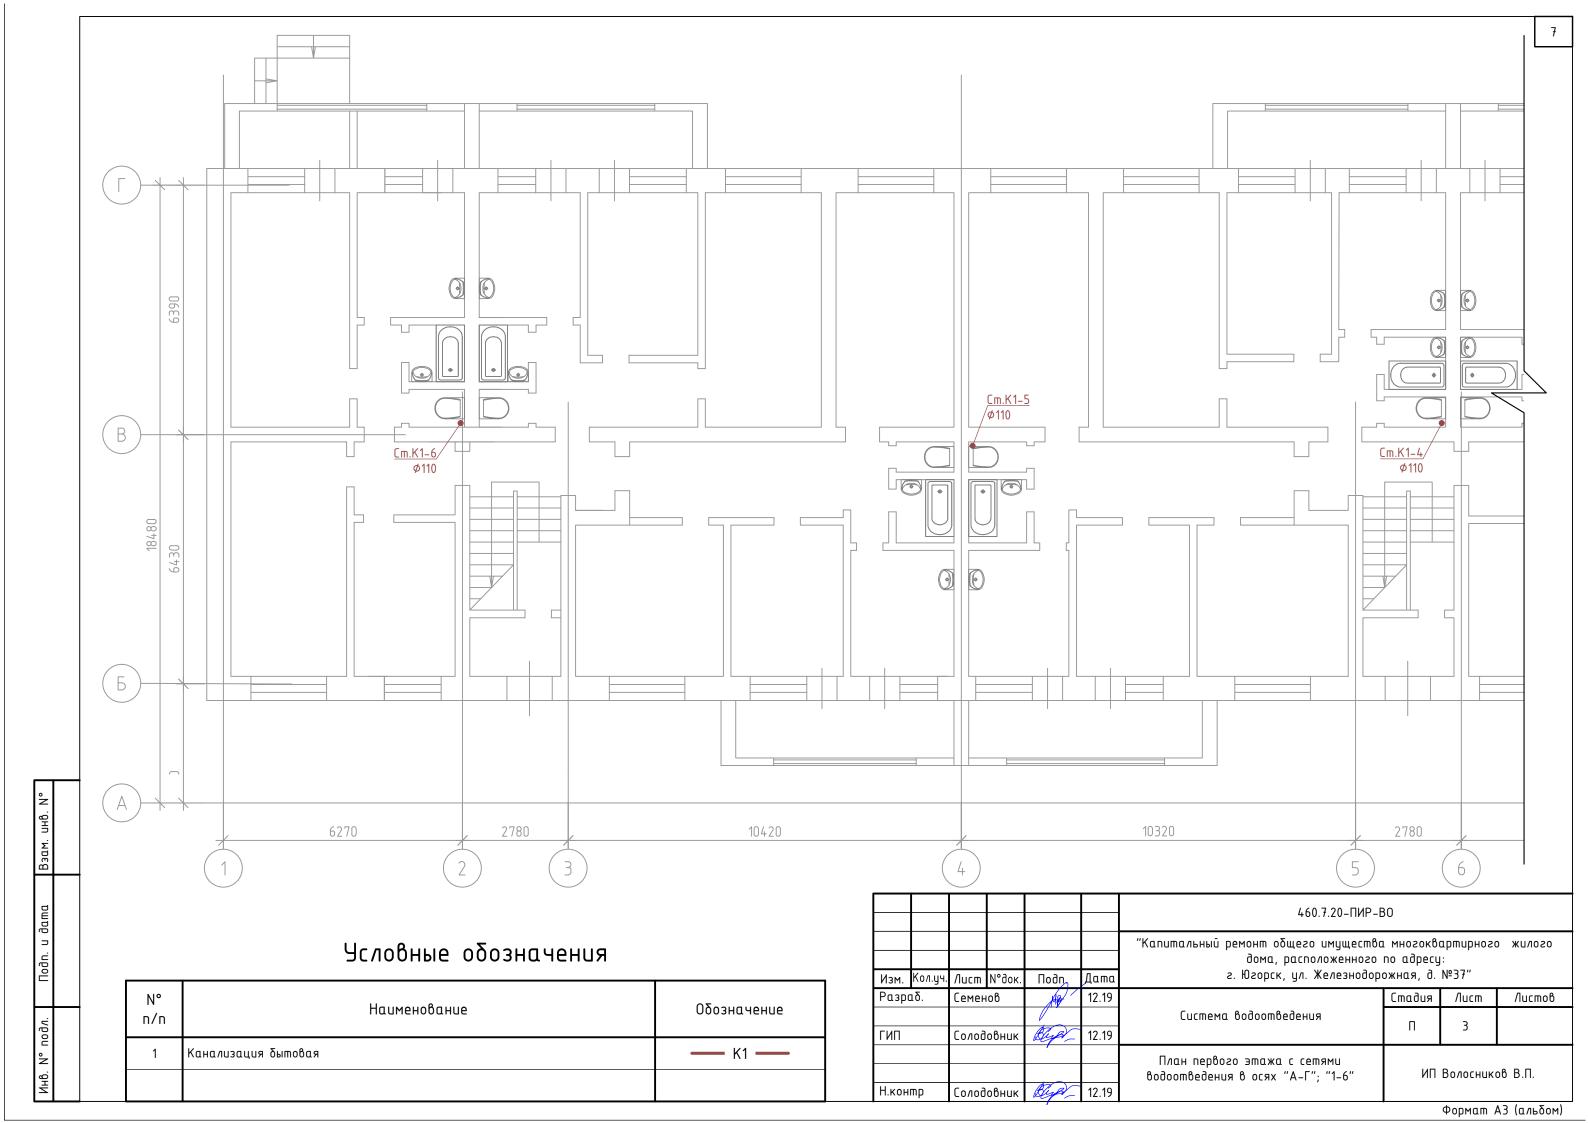

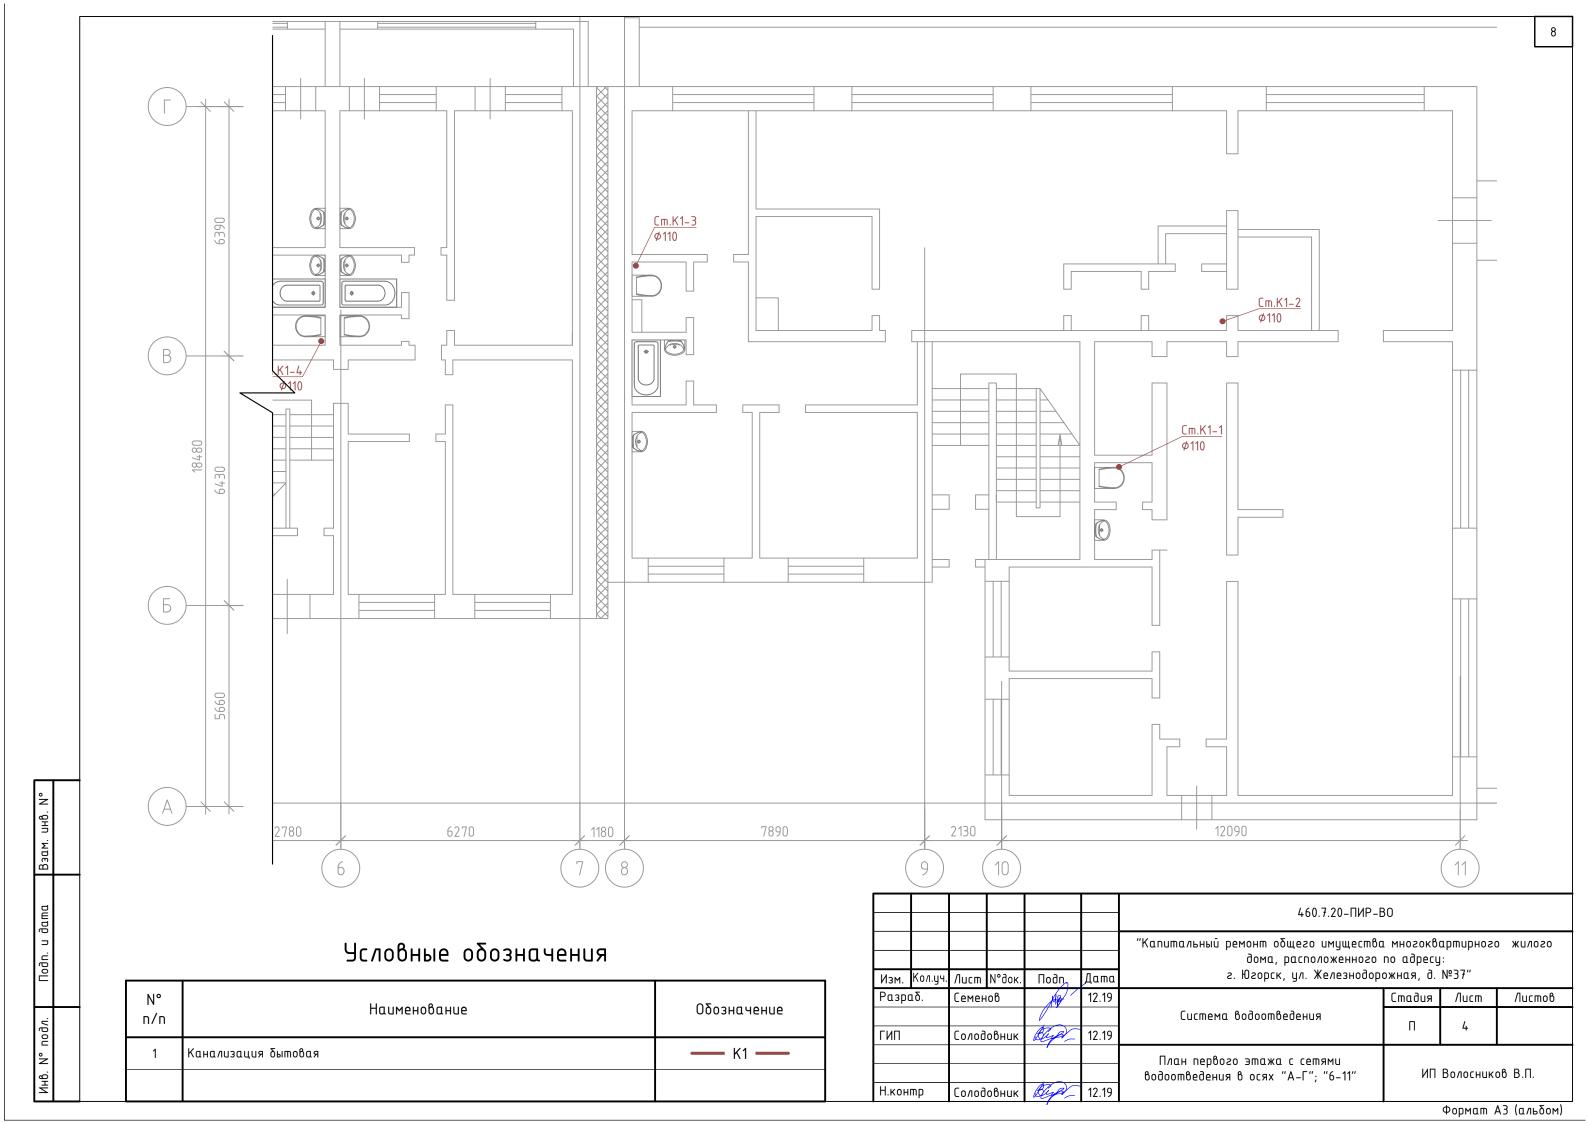

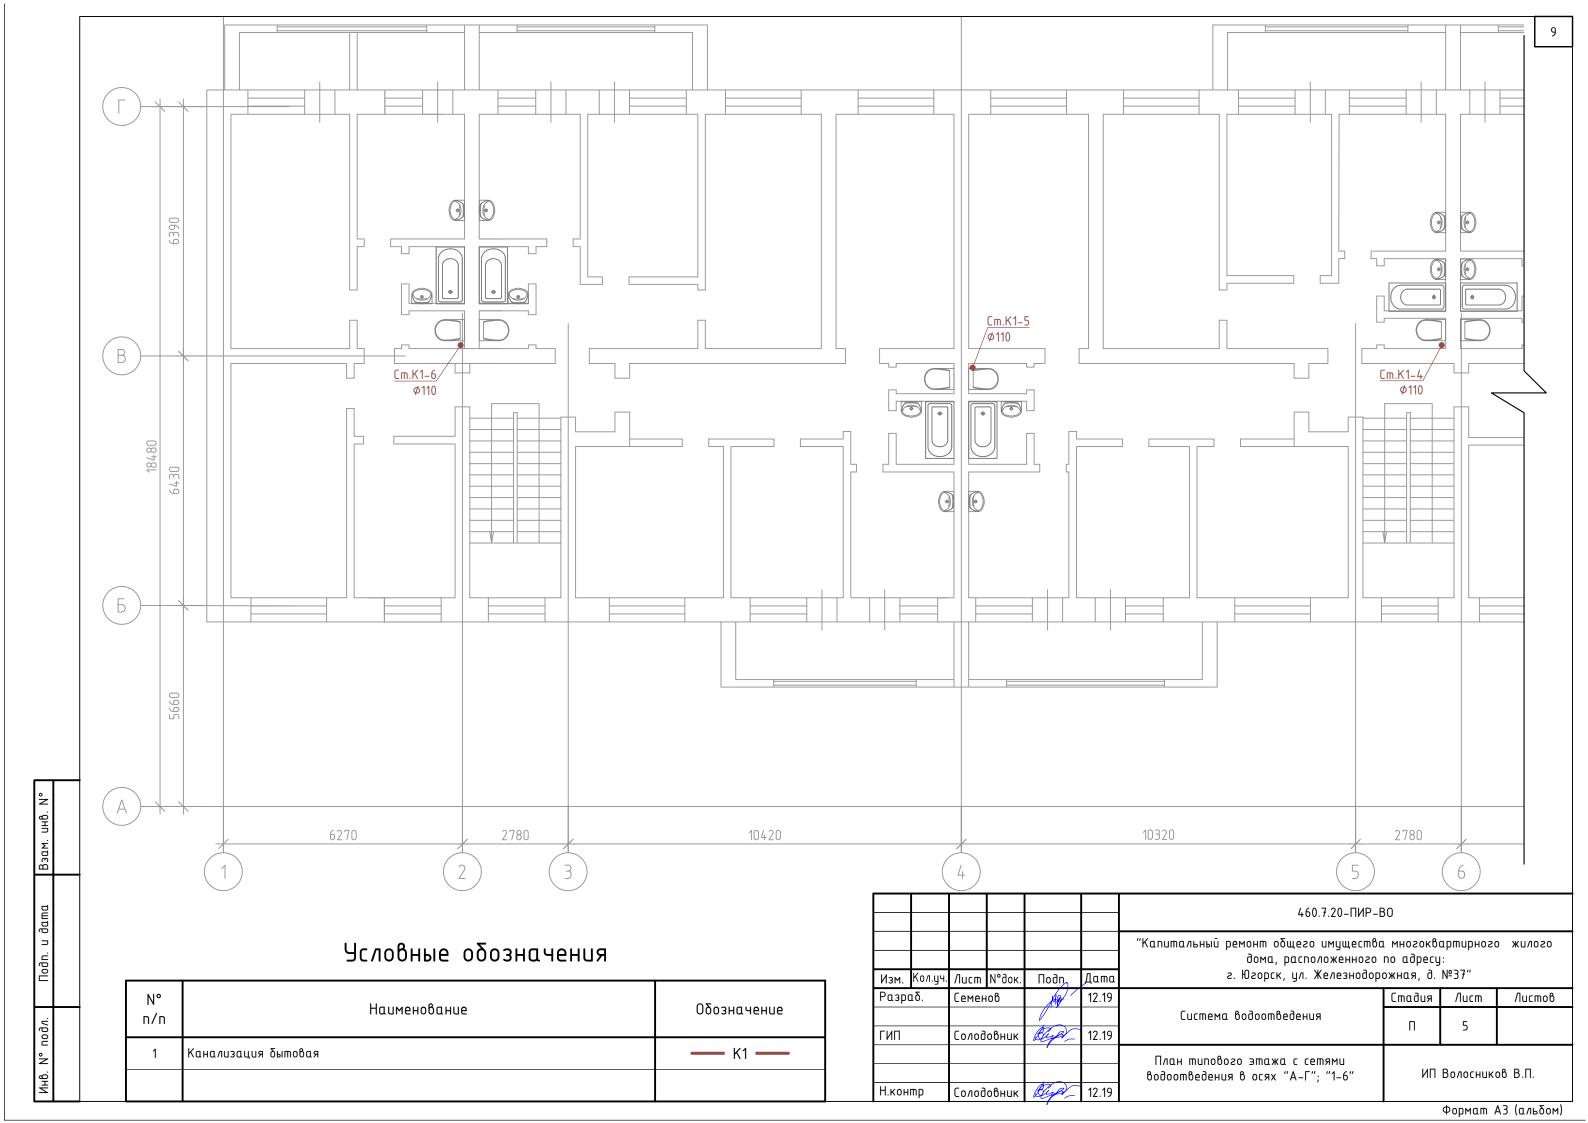

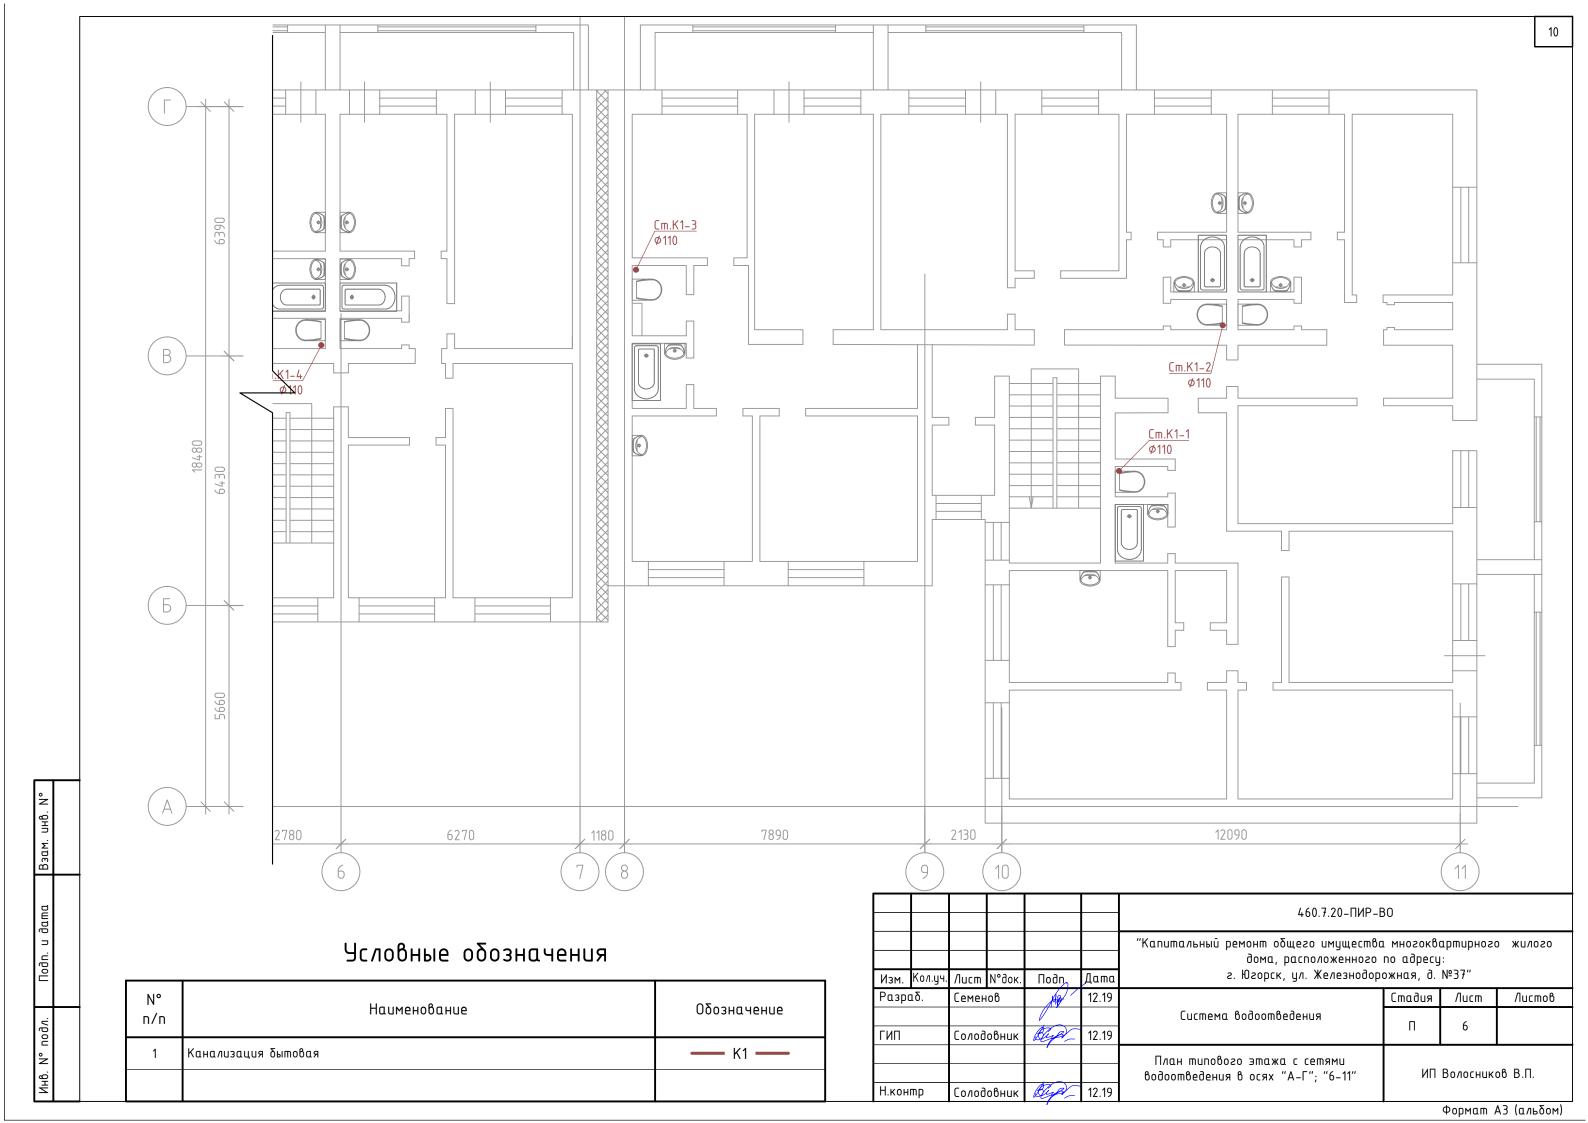

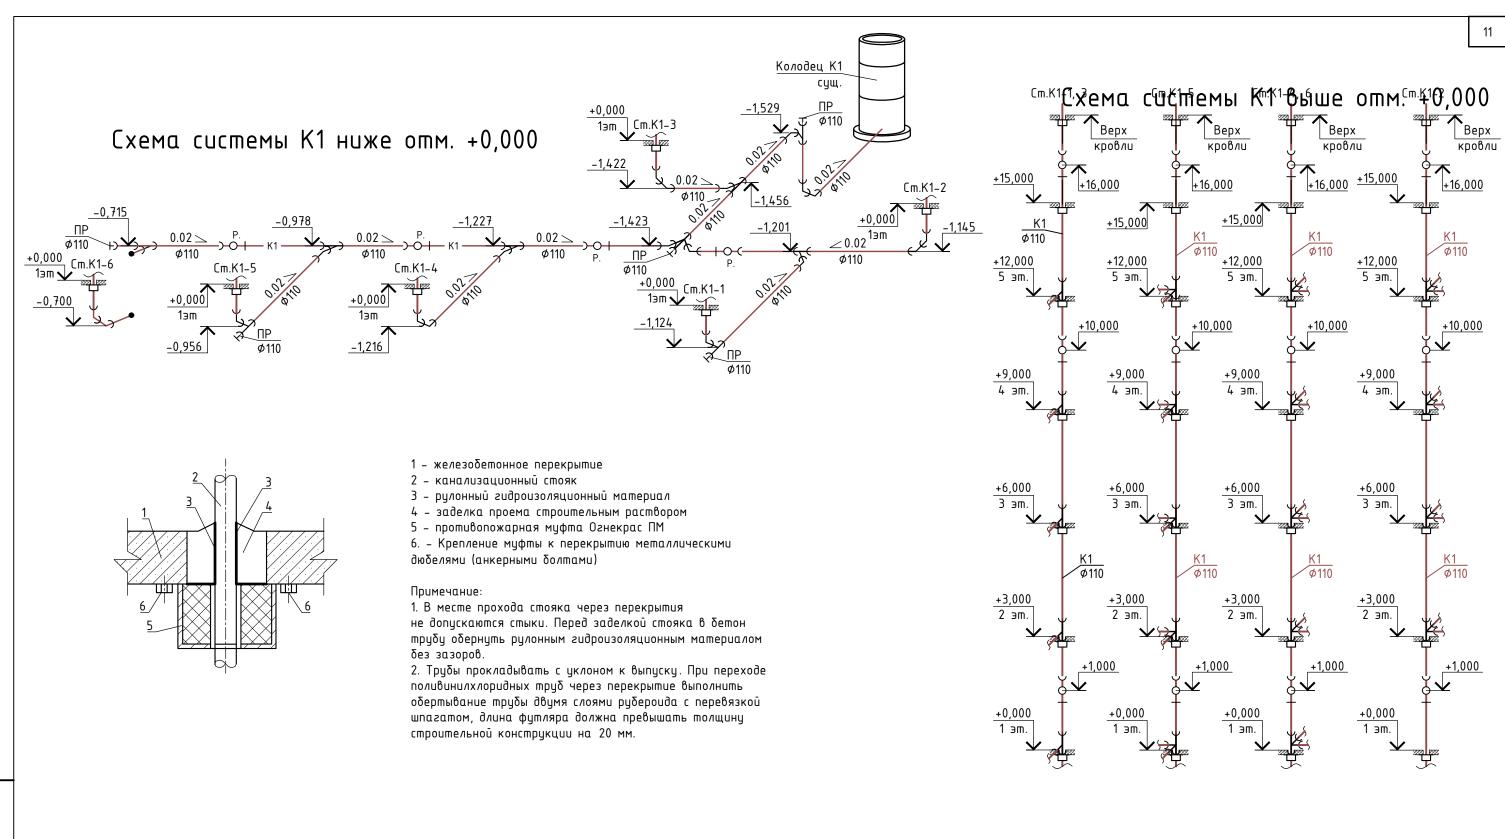


Условные обозначения

N° n/n	Наименование	Обозначение
1	Канализация бытовая	— к1 —


						460.7.20-ПИР-ВО						
Изм.	Кол.уч.	/lucm	N°док.	Подп	Дата	Капитальный ремонт общего имущества многоквартирного жилого дома, расположенного по адресу: г. Югорск, ул. Железнодорожная, д. №37"						
Разраб.		Семенов		Aler	12.19		Стадия	/lucm	Листов			
						Система водоотведения	П	7				
ГИП		Солод	овник	Blyst_	12.19		- ''	11 7				
				,		Схема системы К1 ниже отм. +0,000. Схема			- В В П			
Н.кон	mp	Солод	овник	Blyer	12.19	системы К1 выше отм. +0,000	ИП Волосников В.П.					

Формат АЗ (альбом)

Узел выпуска канализации

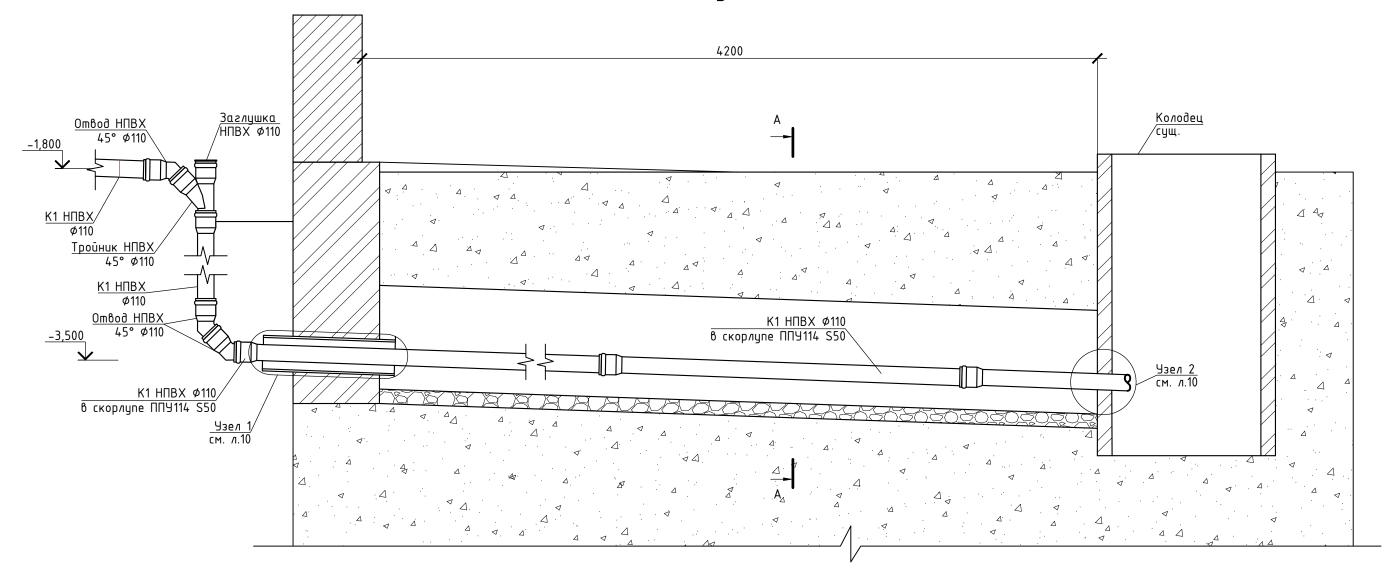


Сечение А-А Траншея выпуска колодца

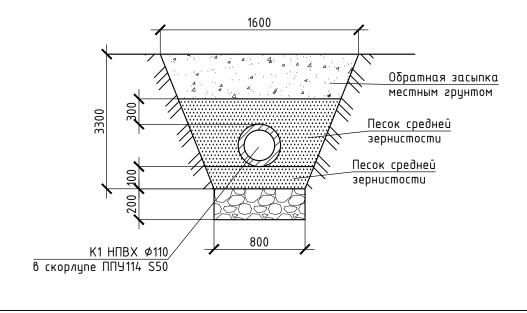

						460.7.20-ПИР-Е	30			
						дома, расположенного	"Капитальный ремонт общего имущества многоквартирного жилого дома, расположенного по адресу: г. Югорск, ул. Железнодорожная, д. №37"			
Изм.	Кол.уч.	/lucm	И°док.	Подп	Дата	г. Югорск, ул. Железнодорожная, д. №37"				
Разр	αδ.	Семен	ιοβ	Alex	12.19		Стадия	/lucm	Листов	
						Система водоотведения	П	8		
ГИП		Солод	овник	Blight	12.19		11	0		
				,						
						Узел выпуска канализации	ИП Волосников В.П.		ов В.П.	
Н.кон	mp	Солод	овник	Blys	12.19					

Формат АЗ (альбом)

Схема прохода трубопровода через фундамент здания

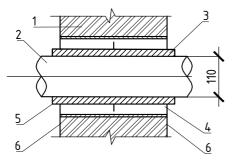


- 1 Стена
- 2 Τργδα ΗΠΒΧ Φ110
- 3 Пеньковая прядь пропитанная битумом
- 4 Цементо-песчаная смесь
- 5 Сальник набивной Ду 200
- 6 Битум нефтяной изоляционный ГОСТ 9812-74

Примечание:

- выполнить заделку места прохода трубопровода цементно-песчанным раствором (0,004 м3/ 5,93кг),
- выполнить обмазочнию гидроизоляцию битимной мастикой (0,01 кг),
- выполнить набивки пенковой прядью пропитаннию битимом (0,15 кг).

Схема прохода трубопровода через стенку колодуа

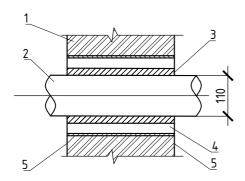


- 1 Стена
- 2 Τργδα ΗΠΒΧ Φ110
- 3 Пеньковая прядь пропитанная битумом
- 4 Цементо-песчаная смесь
- 5 Битум не тяной изоляционный ГОСТ 9812-74

Примечание:

- выполнить заделку места прохода трубопровода цементно-песчанным раствором (0,002 м3/ 2,61 кг),
- выполнить обмазочнию гидроизоляцию битимной мастикой (0,01 кг),
- выполнить набивку пенковой прядью пропитанную битумом (0,05 кг).

Взам. ин										
дата							460.7.20-ПИР-Е	30		
							"Капитальный ремонт общего имущество" дома, расположенного			о жилого
Подп.	Изм.	Кол.уч.	/lucm	N°∂ок.	Подп	Дата	г. Югорск, ул. Железнодор			
	Разро	1δ.	Семен	юв	AB	12.19		Стадия	/lucm	Листов
۸.							Система водоотведения	П	9	
подл.	ГИП		Солод	овник	Blyer	12.19		11	7	
°	I VIII				,		Узел выпуска канализации	ИП	Волосник	ъв В.П.
Инв.	Н.кон	mp	Солод	овник	Bleger	12.19				

Вертикальное крепление к стене трубопровода канализации

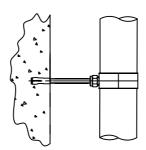

Общие указания по монтажу

Трубы соединять с помощью раструбных соединений с использованием уплотнительных колец.

Соединение стояков с магистралями выполнять с помощью косых тройников и отводов. Крепление

трубопроводов производить к стенам, трубопроводы не должны примыкать вплотную к поверхности

строительных конструкций.

Расстояние между поверхностью полипропиленовых труб и строительными конструкциями должно

быть не менее 20 мм. Монтаж стояков следует вести снизу вверх, раструбы труб, патрубков и

фасонных частей на вертикальных и горизонтальных участках трубопроводной системы должны быть

направлены навстречу течения стоков.

Для канализационных трубопроводов применить неподвижные сантехнические хомуты.


В качестве подвижных креплений применены хомуты. Неподвижные крепления трубопроводов

допускается выполнить путем плотного обжатия трубы хомутом. Для вертикальных стояков

расстояние между креплениями не более 2000 мм. Крепление устанавливать под раструбом.

Взам.		pac	труδ	OM.								
дата							460.7.20-ПИР-Е	30				
Nodn. u č	Изм.	Кол.уч.	Aucm	Nogok	Подп	Дата	"Капитальный ремонт общего имущества многоквартирного жилого дома, расположенного по адресу: г. Югорск, ул. Железнодорожная, д. №37"					
	Разр		Семен		H	12.19		Стадия	/lucm	Листов		
подл.	ГИП		Солод	овник	Blyer_	12.19	Система водоотведения	П	10			
NHB. N° r							Вертикальное крепление к стене трубопровода канализации	ИП Волосников В.П.				
Ξ	Н.кон	mp	Солод	овник	Blys -	12.19			Φ			

Узел прохода стояка К1 через кровлю

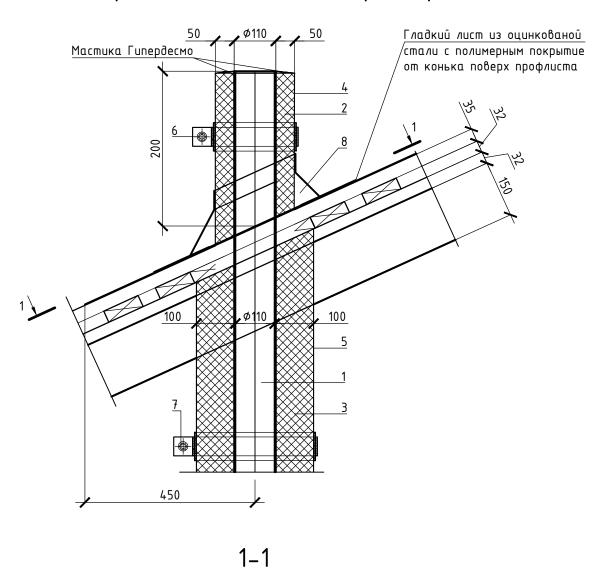

450

Спецификация оборудования и материалов

Поз.	Обозначение	Наименование	Кол.	Масса, ед., кг	Примечание
	Вентиляцио	онная часть стояка К1 (Ф110 6шт.)	•		•
1		Τρyδα ΗΠΒΧ SN4 dn110x3.2	13,5		
2	ПСБ-СЗ5 ГОСТ 15588-86	Скорлупа ППУ114 S=50мм	1.2		
3	ПСБ-СЗ5 ГОСТ 15588-86	Скорлупа ППУ114 S=100мм	12		
4	ΓΟCT 14918-80∗	Кожух из стали оцинк. окрашенной	5		
		0,55мм, шириной 300мм, п.м			
5	ΓΟCT 14918-80∗	Кожух из стали оцинк. окрашенной	6		
		0,55мм, шириной 1200мм, п.м			
6	TY 5775-024-72746455-2009	Обжимной хомут из оцинк. кровельн.	6		
		стали †=1,5 мм, Ф210 затяжным			
		болтом М12 с уплотнительными			
		элементами, шт.			
7	TY 5775-024-72746455-2009	Обжимной хомут из оцинк. кровельн.	18		
		стали †=1,5 мм, ФЗ10 затяжным			
		болтом М12 с уплотнительными			
		элементами, шт.			
8		Манжет Master flash standart Ø210	6		

Примечание:

- 1. Уплотнительные манжеты MASTER FLASH предназначены для герметизации участков всевозможных выходов через крышу;
- 2. В комплект каждой манжеты MASTER FLASH STANDART входит тюбик силикона и комплект саморезов;
- 3. Расход материалов дан на устройство пяти фановых стояков.

						460.7.20-ПИР-ВО "Капитальный ремонт общего имущества многоквартирного жилого дома, расположенного по адресу: г. Югорск, ул. Железнодорожная, д. №37"					
Иом	Колич	/lusm	N°док.	Подп	Дата						
Разро		Семен		110011	дини 12.19		Стадия				
						Система водоотведения	П	11			
ГИП		Солод	овник	Blyst_	12.19						
						Узел прохода стояка К1 через кровлю	ИП Волосников В.Г		ов В.П.		
Н.коні	mp	Солод	овник	Blyer	12.19						

ſ	Гозиция	Наименование и техническая характеристика	Tun, марка, обозначение документа, опросного листа	Код оборудовани изделия, материала	30	геп-бодг	≥omo8uı	Единица пель изме рения	Коли- чество	Масса единиц кг		Примеч	1HUE
	1	2	3	4			5	6	7	8		9	
		Хозяйственно-бытовая канализация (К1) ниже отм. 0,000											
	1	Труба канализационная НПВХ DN110						П.М.	77				
	2	Ombod 45° DN110						шm.	19				
	3	Тройник косой 45° DN110						шm.	8				
	4	Крестовина косая DN110						шm.	1				
	4	Заглушка DN110						шm.	5				
	5	Муфта противопожарная DN110	"ОГРАКС-ПМ"					шm.	6				
	6	Хомут металлический с резиновыми прокладками Ø110						шm.	77				
	8	Пробивка отверстий для прохода трубопроводов						шm.	10				
	9	Заделка отверстий цементно-песчаным растровом М100						м3	0,07				
\prod		Хозяйственно-бытовая канализация (К1) выше. 0,000											
${\sf H}$	1	Труδа ПП для систем внутренней канализации DN110	ГОСТ 32414-2013					N.M.	119				
	3	Ревизия DN110						шm.	12				
\prod	4	Муфта противопожарная DN110	"ОГРАКС-ПМ"					шm.	22				
	6	Крестовина двухплоскостная DN110						шm.	14				
$oldsymbol{+}oldsymbol{L}$	7	Тройник прямой DN110						шm.	5				
	8	Хомут металлический с резиновыми прокладками Ø110						шm.	148				
Щ	9	Рулонный гидроизоляционный материал (рубероид)	ГОСТ 30547-97					м2	4,35			Ізел про ез пере	хода крытие
	10	Переход ПХВ/чугун с манжетой (тапер) DN50/75						шm.	48			•	'
	11	Пробивка отверстий для прохода трубопроводов						шm.	36				
											-		
									460.7.2	:0-ПИР-Е	30.C		
								Капитальный р					рного
				Изм. Кол.уч Лисп	л № док	Подпись	Дата		о дома, рас орск, ул. Же				
				Разраб. Семе		Ag	12.19		Стадия Ли		/lucm	Листов	
				Проверил Соло	довник	Bliper	12.19	Система водоотведения П 1		1			
								Спецификация оборудования, изделий и		тосник	ов В.П		
				ГИП Соло	довник	Blys.	12.19	материалов					

Позиция	Наименование и техническая характеристика	Тип, марка, обозначение документа, опросного листа	Код оборудования, изделия, материала	Завод-изготовитель	Единица изме рения	Коли- чество	Масса единицы, кг	Примечание
1	2	3	4	5	6	7	8	9
12	Заделка отверстий цементно-песчаным растровом М100				м3	0,24		
1	<u> Узел прохода вентиляционной части стояка:</u>							
1.1	Труба канализационная ПВХ DN110Труба НПВХ для систем	ГОСТ 32413-2013			П.М.	13,5		
	наружней канализации dn110x3,2 SN4							
1.2	Скорлупа ППУ114							
1.2.1	S=50mm	ПСБ-С35 ГОСТ 15588-86			П.М.	1,2		
1.2.2	S=100mm	ПСБ-С35 ГОСТ 15588-86			П.М.	12		
1.3	Кожух из стали оцинк. окрашенной 0,55мм, шириной 300мм	ΓΟCT 14918-80*			П.М.	5		
1.4	Кожух из стали оцинк. окрашенной 0,55мм, шириной 1200мм	ΓΟCT 14918-80*			П.М.	6		
1.5	Оδжимной хомут из оцинк. кровельн. стали t=1,5 мм, Ф210	TY 5775-024-72746455-2009			шm.	6		
	затяжным болтом М12 с уплотнительными элементами							
1.6	Оδжимной хомут из оцинк. кровельн. стали t=1,5 мм, Ø310	TY 5775-024-72746455-2009			шm.	18		
	затяжным болтом М12 с уплотнительными элементами							
1.7	Манжет Master flash standart Ø210				шm.	6		
	Выпуск системы К1							
1	Труба канализационная НПВХ DN110				П.М.	4,5		
2	Песок мелкозернистый под трубопроводы				м3	0,383		
	Песок мелкозернистый выше трубы на 0,3 м				м3	2.83		
3	Щебень под трубопроводы				м3	0,72		
4	Скорлупа ППУ114 S50				n.m	4,5		
	Демонтажные работы по системе К1 ниже отм. 0,000							
1	Демонтаж трубопроводов Ду100				П.М.	77		
	Демонтажные работы по системе К1 выше отм. 0,000							
1	Демонтаж трубопроводов Ду100				П.М.	119		
					460.7.20-ПИР-ВО.С		Лист	

460.7.20-ПИР-ВО.С

2

Позиция	Наименование и техническая характеристика	Tun, марка, обозначение документа, опросного листа	Код оборудования, изделия, материала	Завод-изготовитель	Единица изме рения	Коли- чество	Масса единицы, кг	Примечание
1	2	3	4	5	6	7	8	9
2	Унитазы демонтаж/монтаж				шm.	48		
3	Гофра на подключение унитаза демонтаж/монтаж				шm.	48		
	Общестроительные работы							
1	Испытания промывкой системы К1 на отм. ниже 0,000				Π.M.	77		
2	Испытания промывкой системы К1 на отм. выше 0,000				Π.M.	119		
3	Демонтаж чугунных труб диаметром Ду100мм				Π.M.	196		
4	Смена унитазов без стоимости унитазов				шm.	48		
5	Заделка отверстий цементно-песчаным растровом М100				м3	0,31		
6	Вывоз строительного мусора				m	4,08		
7	Устройство песчаной подушки отмостки t=100мм				м2	1		
8	Устройство щебеночного основания отмостки t=100мм				м2	1		
9	Разборка бетонного основания отмостки †=100мм				м2	1		
10	Устройство бетонного основания отмостки бетоном				м2	1		
	M200 t=100mm							
11	Рытье траншей вручную				м3	16.2		
12	Обратная засыпка				м3	13.23		

Взаим. Инв. №	
Подп. и дата	
i. Nº no∂n.	

Изм.	Кол.уч	/lucm	№ док	Подпись	Дата